

Поз	Обозначение	Наименование	Кол.	Масса ед.,кг	Приме- чание
ПС1	ГОСТ32603-2012	ТСП-З-100-1000-Н-г-МВ(ПЭ-01-RAL9010-0,5/ПЭ-01-RAL9010-0,5)	2		L=4500
ПС2		ТСП-З-100-1000-Н-г-МВ(ПЭ-01-RAL9010-0,5/ПЭ-01-RAL9010-0,5)	6		L=700

1 Данное техническое решение разработано на основании письма № 6/01-17790/21
0-0 от 19.02.2021 000 "Сибирская генерирующая компания (прилагаемые документы :
письмо АО "Красноярскэнерго ТЭЦ-1" № 155 (24.02.2021.)

2 В осях П4-Р4 устанавливаются новые ворота (схему демонтажа смотреть лист 2). Объём монтажа новых конструкций предусматривает следующие мероприятия:

2.1 Монтаж нового фахверка, состоящего из двух стоек (СТ1) и двух распорок (РФ1). Стойки с отм. -0,050 до отм. +4,980. Распорки на отм +4,500 и +4,980. Указана отметка низа. Расход металла (профиль 120x5 – 23 п.м.; С245 и уголок 100x8-1 п.м.) составляет 420 кг.

2.2 Монтаж панелей (ПС1, ПС2) – см. разрез 2-2 и спецификацию на данном листе.

Панели выполняются в соответствии с ГОСТом комплектно с крепежом и элементами
нащельников и сливов в соответствии с техническими требованиями конкретного
предприятия поставщика. Возможна замена готовых панелей на поэлементную сборку
ограждающих конструкций.

З Сечения существующих колонн, толщина существующих стеновых панелей приняты из технического отчета. Смотреть обследование технического состояния строительных конструкций зданий и сооружений "Красноярская ТЭЦ-1". Здание 6-ой очереди котельного цеха.

4 Экспликацију новых ворот (габариты 4500 x5000) см. комплекс
KT101R.00.00002.AR05. TP01

5 Анкер-шпильки установить согласно "Руководство по анкерному крепежу "HILTI".
Общее количество -4шт.

Все профили замкнутого профиля должны иметь заглушки толщиной 4 мм, привариваемые герметическим швом и обеспечивающие герметичность внутреннего пространства.


7 Конструкции покрасить двумя слоями эмали ГФ-115 (по ГОСТ 6465-76) по слою грунта ГФ021 (по ГОСТ 25129-82). Площадь окрашиваемой поверхности -11,3 м.кв.

о Размеры и комплектующие.


RT10 IR.00.002.RT103.11.01

						КТ101R.00.002.КМ05.ТР01	
						Модернизация генерирующих объектов по группе точек поставки GKRASN54 АО "Красноярская ТЭЦ-1"	
Изм.	Кол.уч.	Лист	№док.	Подп.	Дата		
Разраб.	Кременева	<i>ЛНВ</i>	03.03.20	Существующий котельный цех. Наружная стена дымососного отделения. Оси М4-Ф4. Фахверк. (Котел 15-16)	Стадия	Лист	Листов
Проф.	Вершинина	<i>БС</i>	03.03.20		P	1	3
Т. контр.	Мосин	<i>АВ</i>	03.03.20				
Н. контр.	Морозова	<i>ДН</i>	03.03.20				
Утв.	Куэнецов	<i>АУЗ</i>	03.03.20				
				Схема расположения элементов для крепления ворот в осях П4-Р4. (Котёл №15)		000 "УралТЭП"	

Схема демонтажа существующих конструкций в осях П4-Р4
см. п.2

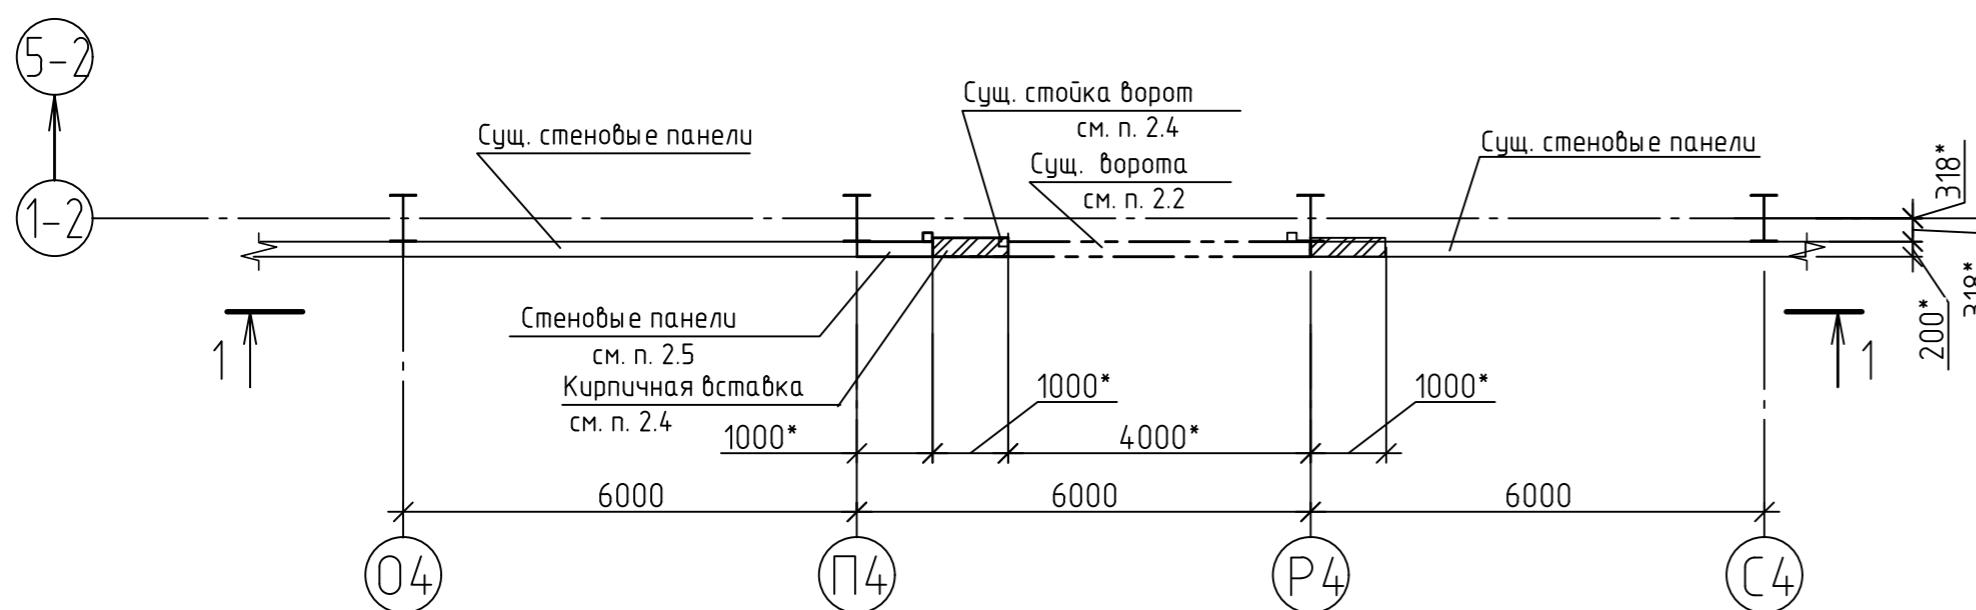

Разрез 1-1

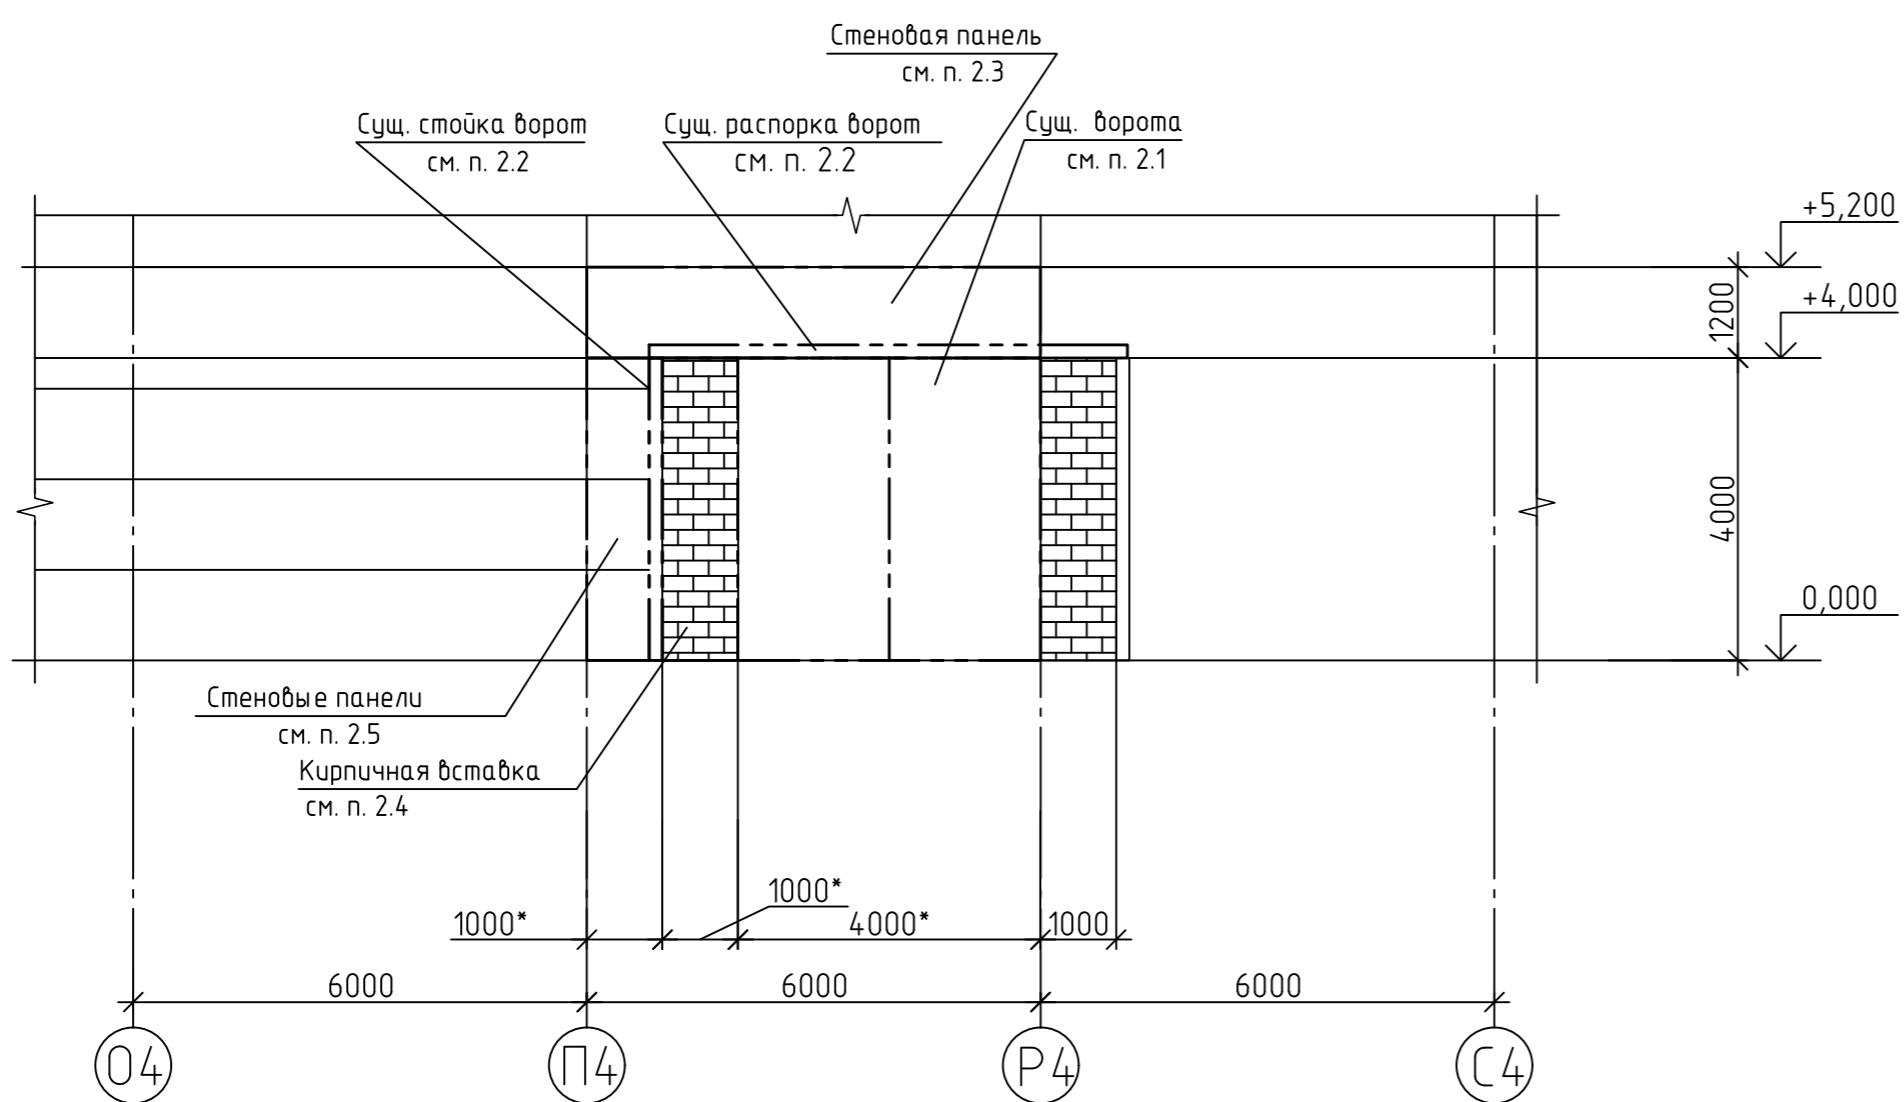

Условные обозначения:
— демонтируемые металлоконструкции и железобетонные конструкции

1* Размеры и отметки для справок.



2 В осях П4-Р4 устанавливаются новые ворота (схему смотреть лист 1).

Объем демонтажа существующих металлоконструкций и стеклого ограждения наружной стены включает следующие мероприятия:

- 2.1 Демонтаж существующих ворот габаритами 3600x4000.
- 2.2 Демонтаж существующих стоек и распорки ворот. Вес составляет - 300 кг.
- 2.3 Демонтаж существующей наружной панели (армопенобетонная стекловая панель толщиной 200 мм, размерами 1200x 6000). с отм. +4,000 до отм. +5,200. Объем демонтажа составляет - 1,44 м. куб.
- 2.4 Демонтаж вставки из кирпичнои стены (1000x4000x250). Объем разборки кирпича - 1,0 м. куб.
- 2.5 Демонтаж участка стекловых панелей шириной ~1000 мм. (с отм. 0,000 до отм. +4,000). Общий объем панелей толщиной 200 мм. составляет - 0,8 м. куб.

Инф. № подлн.	Приобрет. ведомств.	Взам. инф. №
2809	09.03.2021	

KT101R.00.002.KM05.TP01						
Модернизация генерирующих объектов по группе точек поставки GKRASN54 АО "Красноярская ТЭЦ-1"						
Изм.	Кол.уч	Лист	№док.	Подп.	Дата	
Разраб.	Кременева	Ольга	03.03.20			Существующий котельный цех. Наружная стена дымососного отделения Оси М4-Ф4. Фахверк. (Котел 15-16)
Проф.	Вершинина	Ольга	03.03.20			
Т. контр.	Мосин	Андрей	03.03.20			
Н. контр.	Морозова	Ольга	03.03.20			Схема демонтажа существующих конструкций в осях П4-Р4. (Котел №15)
Утв.	Кузнецова	Андрей	03.03.20			
						000 "УралТЭП"

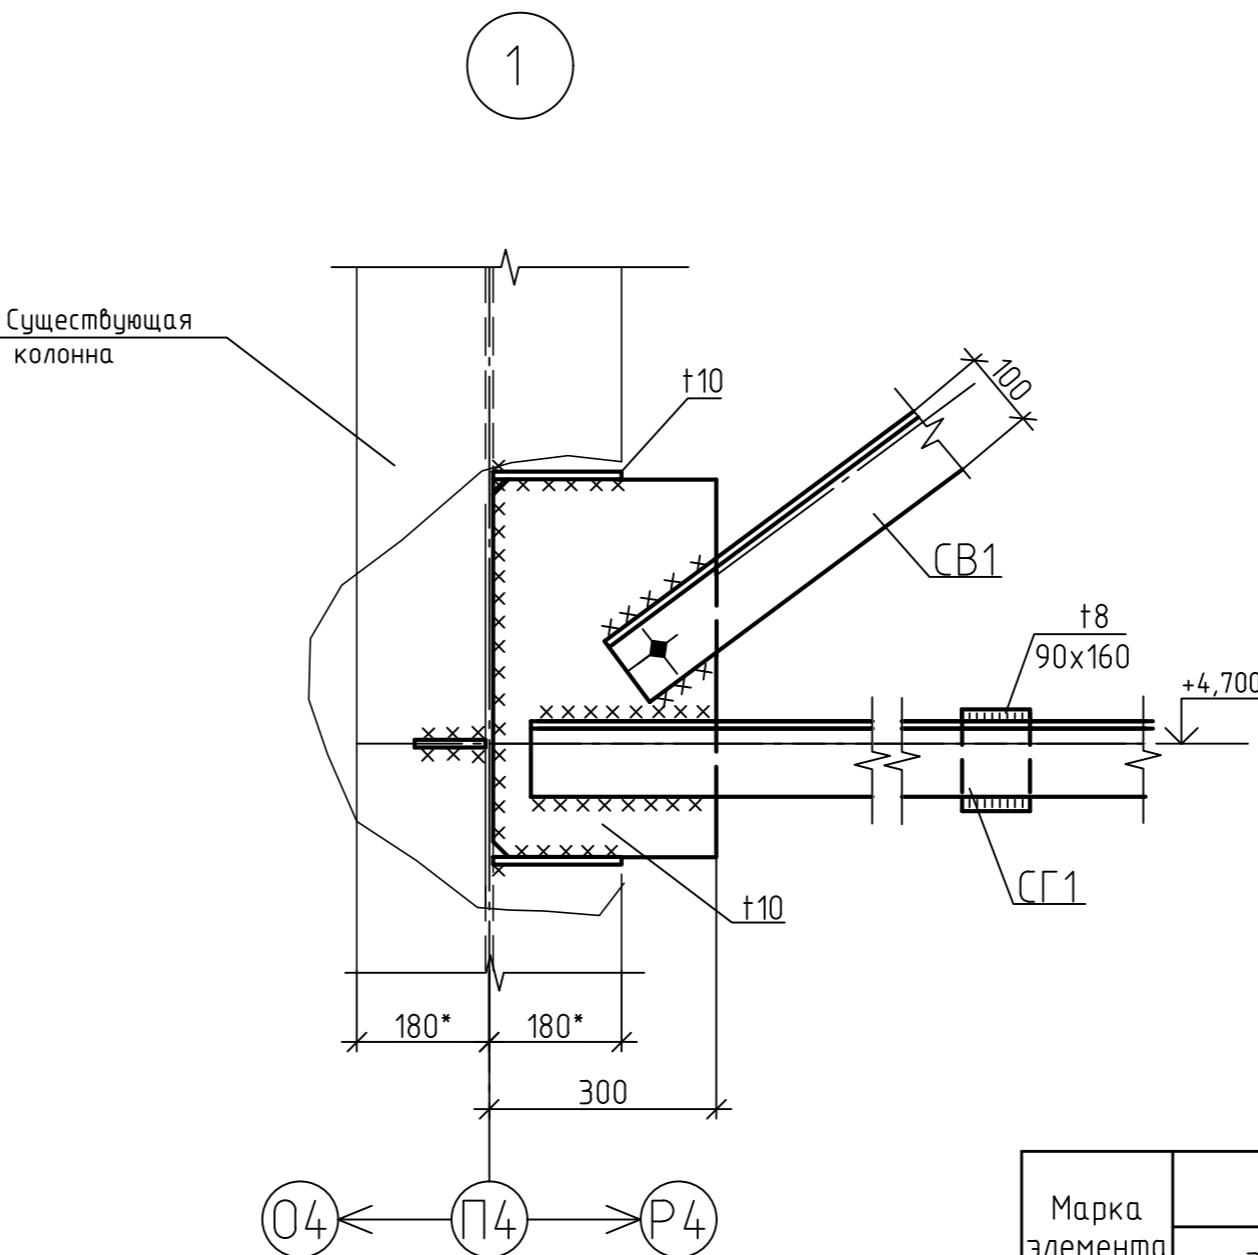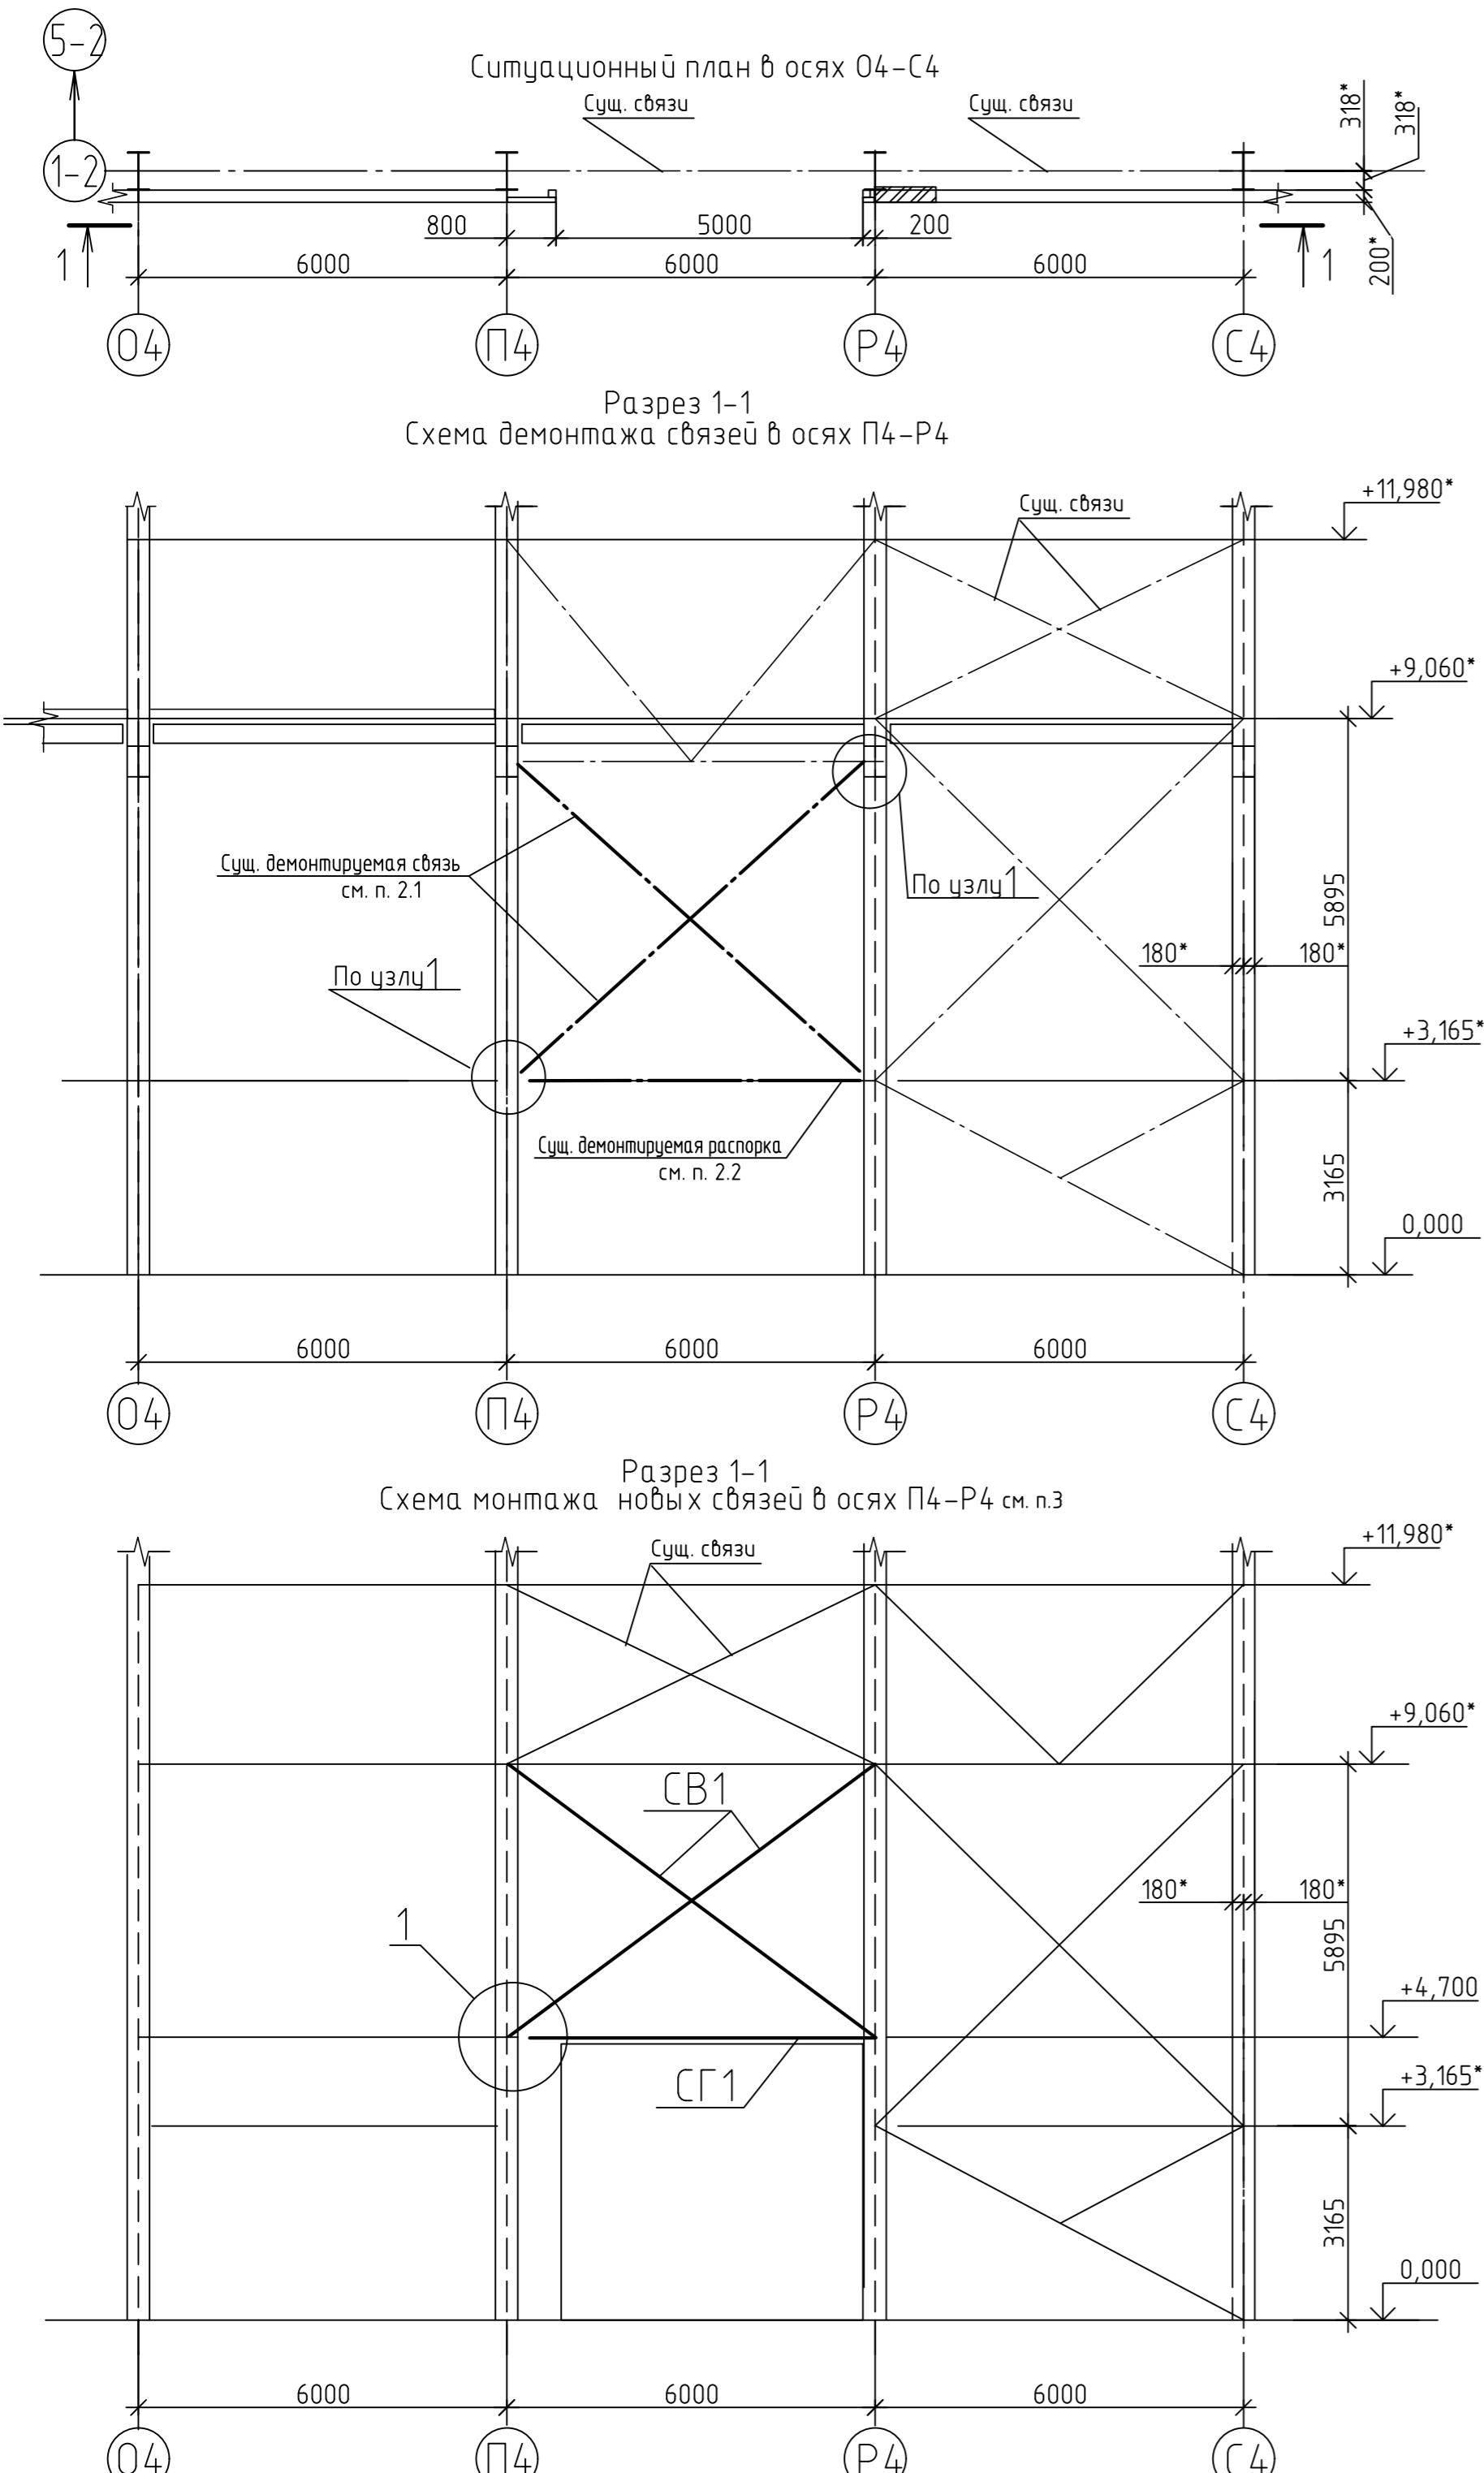

Ведомость элементов

1 * Размеры и отмечки для справок.

2 В осях П4-Р4 устанавливаются новые ворота (схему смотреть лист 1).

Объём демонтажа существующих связей предусматривает следующие мероприятия:

2.1 Демонтаж существующих связей (уголок 100x10 -20 п.м.). Вес составляет -250 кг.

2.2 Демонтаж существующей распорки на отм. +3,165 (уголок 100x10 -6 п.м.). Вес опоры-80 кг.

3 Монтаж новых связей выполнять в следующем порядке:

3.1 Монтаж горизонтальной распорки (СГ1) согласно схемы , вес 200 кг.

3.2 Монтаж вертикальных связей (СВ1)- 2шт. согласно схемы, общий вес 300 кг.

4 Антикоррозионную защиту стальных конструкций производить в соответствии с требованиями СП 72.13330.2016, СП 28.13330.2017. Поверхности металлоконструкций перед зашиванием подлежат специальной подготовке согласно ГОСТ 9.402-2004. Степень очистки от окислов (прокраиня оксидов, пожарчина) – 2.

аллоконструкции окрасить эпоксидной грунт-краской – Симихан Рго Ероху (толщина сухого слоя 140 мкм) и полиуретановой эмалью Симихан Color UV (толщина сухого слоя 60 мкм), цвет по согласованию с заказчиком. Общая толщина сухого слоя покрытия 200 мкм.

Числовые обозначения:

— демонтируемые металлоконструкции

KT101R.00.002.KM05.TP01

Модернизация генерирующих объектов по группе точек поставки GKRASN54 АО "Красноярская ТЭЦ-1"

Кол.уч.	Лист	Н-р.нок.	Площ.	дата	Стадия	Лист	Листов
а.б.	Кременева		03.03.20	Существующий котельный цех. Наружная стена дымососного отделения. Оси М4-Ф4. Фахверк. (Котел 15-16)	P	3	
. .	Вершинина		03.03.20				
нпр.	Мосин		03.03.20				
нпр.	Морозова		03.03.20	Схема демонтажа и монтажа новых связей в осях 04-Р4. (Котел №15)		000 "УралТЭП"	
	Кузнецов		03.03.20				